
Module Construction et Architecture





Arezou MONSHIZADE MOBat - Septembre2010


DESSIN TECHNIQUE

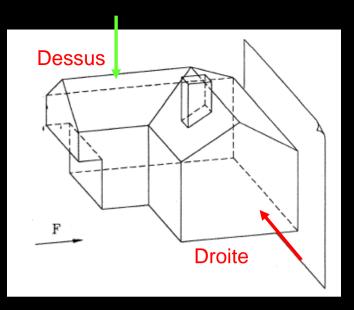



Projection orthogonale

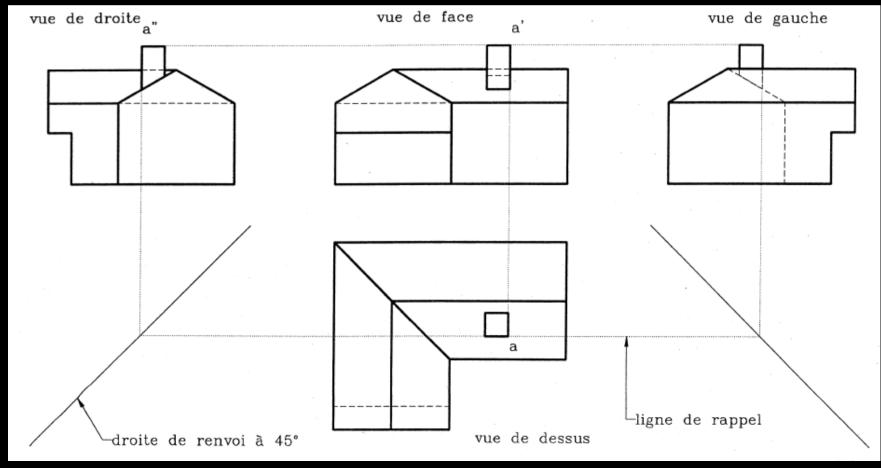

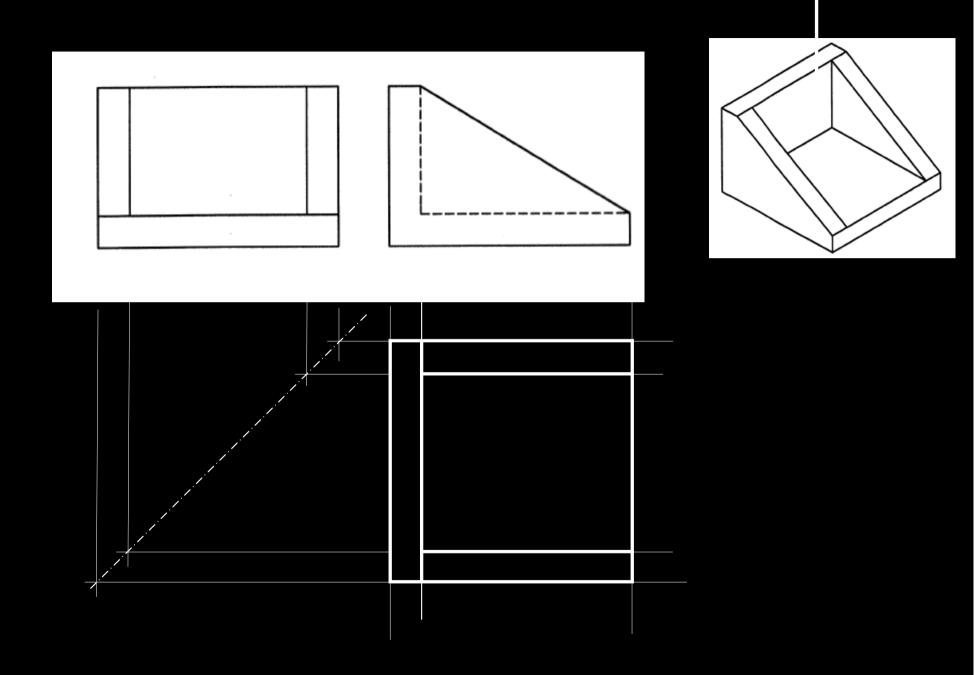


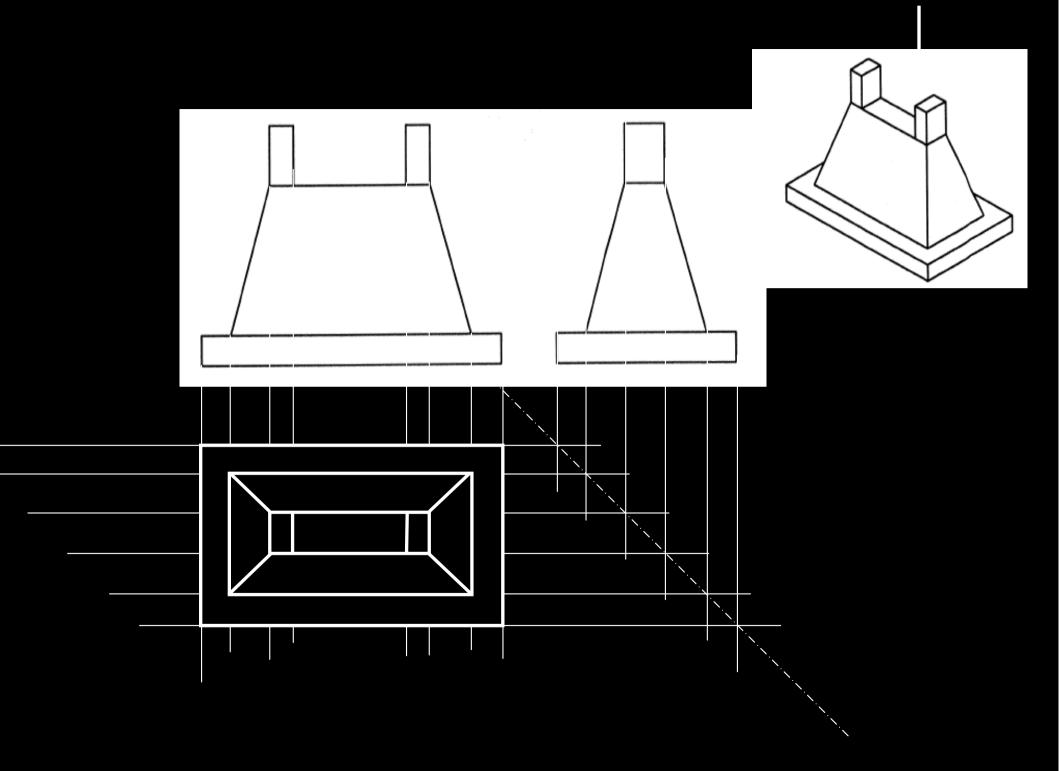

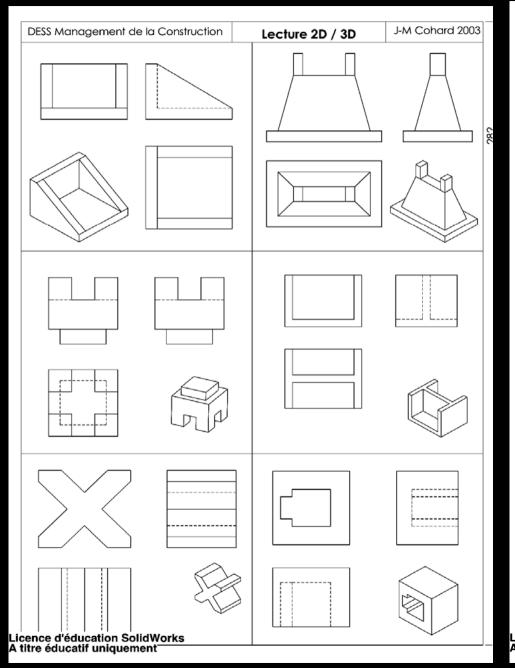


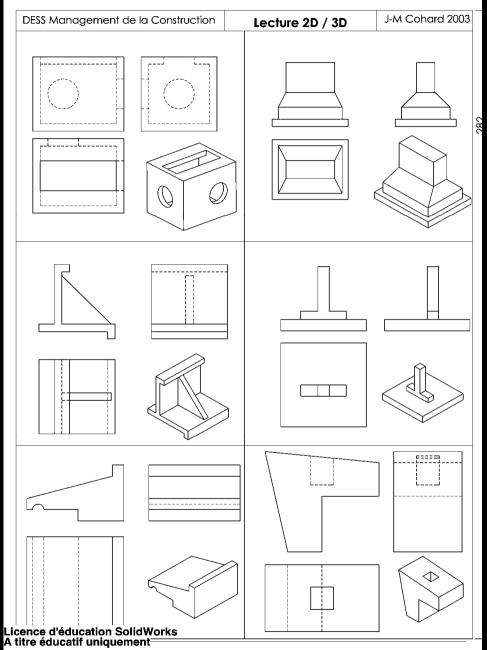

LECTURE DE PLAN

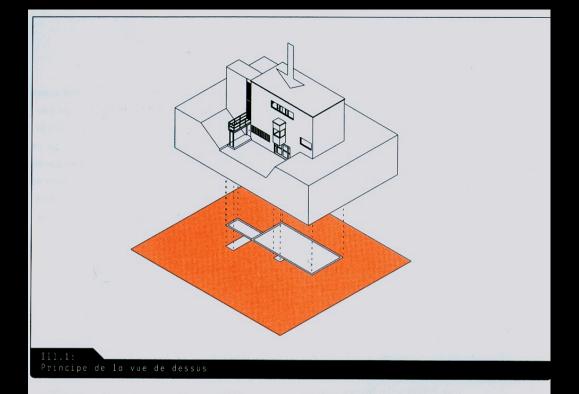


Vue de dessus

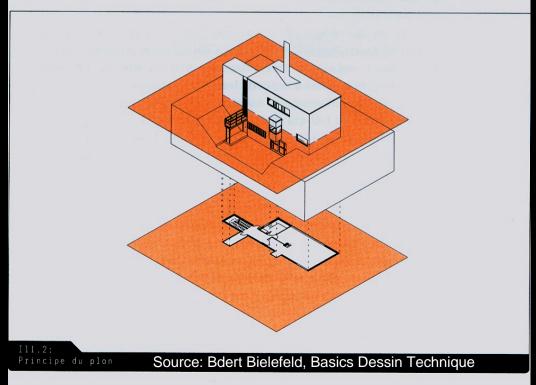


Plan de coupe

LECTURE DE PLAN

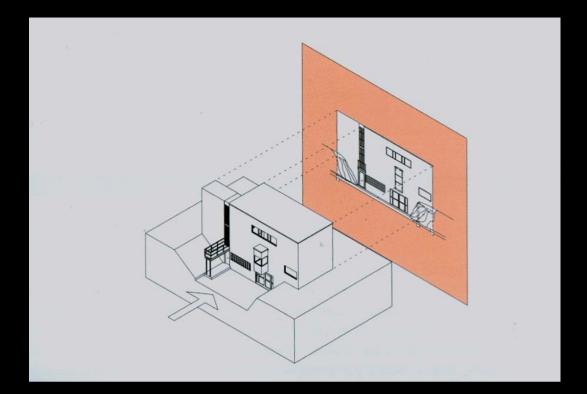


Vue de face

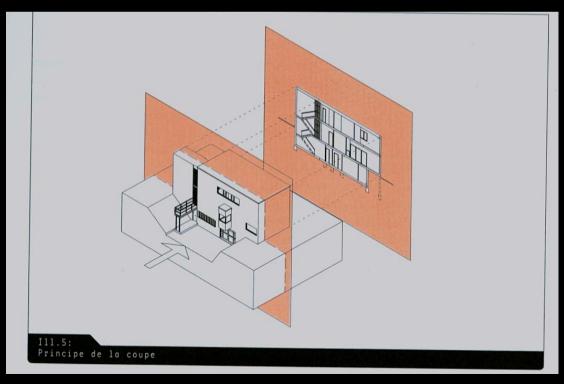


Coupe


PERSPECTIVE

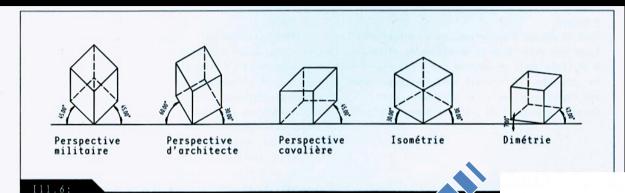

Axonométrie

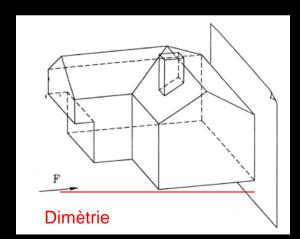

Point de fuite

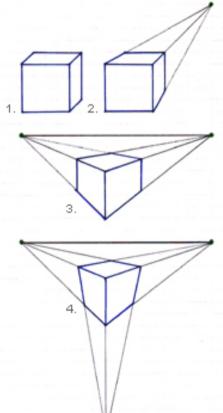

- La perspective cavalière : 0 point de fuite. Toutes les parallèles d'un objet restent parallèles sur la représentation. Cette perspective est très utilisée dans le dessin industriel, mais elle est "incorrect" pour l'oeil humain.
- La perspective frontale (ou centrale): 1 point de fuite. Les horizontales et les verticales restent parallèles, seules les lignes de côté convergent vers le point de fuite. Cette perspective est également incorrecte pour l'oeil car incomplète.
- La perspective oblique : 2 points de fuite. Seules les verticales restent parallèles. Les deux points de fuite sont placés sur la ligne d'horizon. Cette perspective est la plus fréquemment utilisée dans le dessin.
- La perspective aérienne : 3 points de fuite. Toutes les lignes parallèles convergent vers un point de fuite. Il s'agit de la perspective la plus "correcte", cependant l'oeil du spectateur est plus habitué à la perspective oblique.

TRAITS


	trait continu
	trait interrompu
	troit mixte
	ligne pointillée
III.9:	


		épaisseur	0,70
		épaisseur	0,50
		époisseur	0,35
		épaisseur	0,25
		épaisseur	0,18
		épaisseur	0,13
	1.10:		
Εp	oisseurs de troit		


	troit continu 0,50 - limite des surfoces vues en coupe
	trait continu 0,35 - arêtes et contours visibles
· · · · · · · · · · · · · · · · · · ·	trait continu 0,25 - lignes de cote, lignes d'attache, lignes de repère
	trait interrompu 0,35 - arêtes et contours cachés
	trait mixte 0,50 - tracé de la ligne de coupe
	trait mixte 0,25 - axes
	ligne pointillée 0,35 - éléments situés au-dessus de la ligne de coupe
111.11:	
Types et épaisseurs de trait	à l'échelle 1.100

	trait continu 1,00 - limite des surfaces vues en coupe
	trait continu 0,50 - arêtes et contours visibles
	trait continu 0,35 — lignes de cote, lignes d'attache, lignes de repère
	trait interrompu 0,50 - arêtes et contours cachés
***************************************	trait mixte 1,00 - tracé de la ligne de coupe
	trait mixte 0,35 - axes
	ligne pointillée 0,50 — éléments situés au-dessus de la ligne de coupe
Ill.12: Types et époisseurs de troit	à l'échelle 1:50


HACHURES

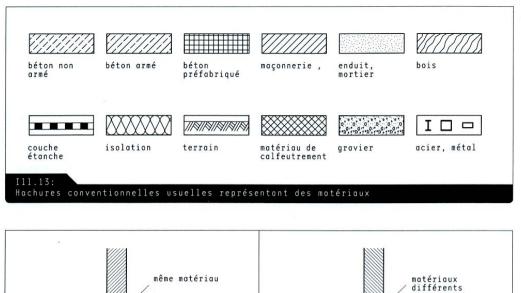


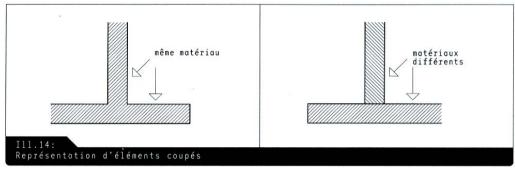


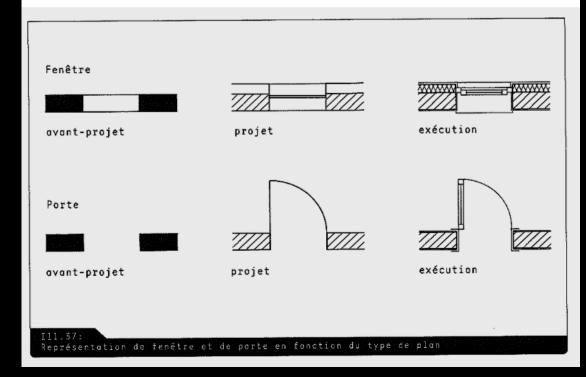


COTATION

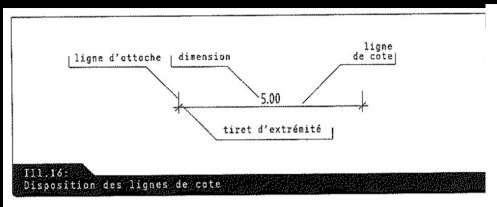


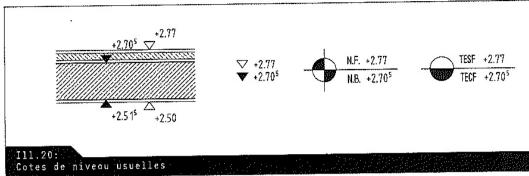

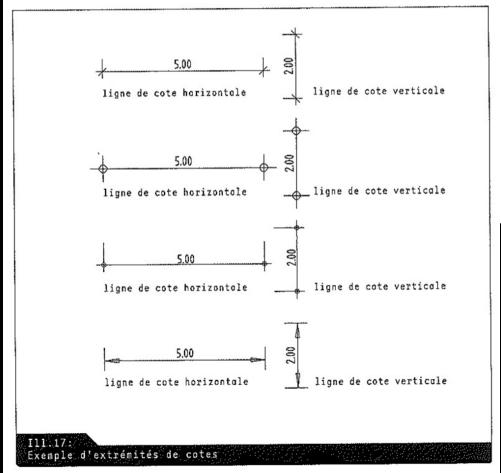

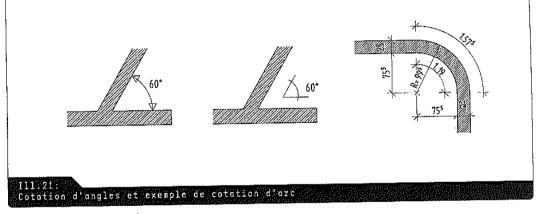

EQUIPEMENTS, MEUBLES

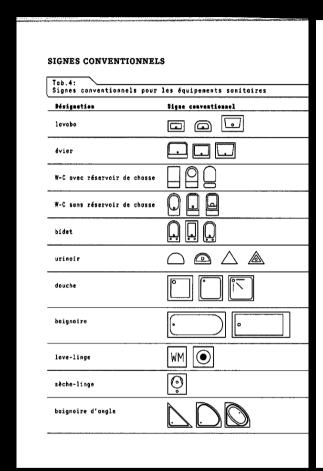

signes conventionnels pe	our les agencements de cuisines
Désignation	Signe conventionnel
armaire basse	$\boxtimes \boxtimes \boxtimes \boxtimes$
armoire haute	
ormoire mixte	
évier ovec égouttoir	
plaque à gaz	88
plaque électrique	00
plaque avec four	200
four encostré	a
plon de trovoil	
réfrigéroteur	KS 👵 🕳
congélateur	***
love-voisselle	GW 🔯 💽
four à micro-ondes	* *
hotte aspironte	0
chaise	
table	

Signes conventionnels pour	les meubles
Désignation	Signe conventionnel
ormoire	
fauteuil	
canapé	
table	
chaise	
piono à queue	•
piono droit	0
bureau	
penderie	[++++-]+-++-
lit simple	
lit simple ovec table de nuit	
lit double	
lit double ovec table de nuit	Ř

CARTOUCHE

Identification de l'affaire et de l'établissement

(Architecte, Bureau d'étude, maître d'œuvre maître d'ouvrage,...)

TERRITOIRE DE NOUVELLE-CALÉDONIE ET DÉPENDANCES

NOUMÉA NOUVELLE-CALÉDONIC ET DÉPENDANCES

OPERATION ISSAMATRO - Logicoop -

COLLECTIF #3

A.M.T.

MAÎTRISE D'ŒUVRE :

Alain Jean FORMIS architecte D.P.L.G. 17, Route de l'Anse Vata BP 254 - 98845 NOUMÉA CEDEX Tél. 28 60 45 - Fax 28 48 56



MAITRE D'OUVRAGE :

Société Immobilière de Nouvelle-Calédonie 15, Rue GUYNEMER BP 142 - 98845 Nouméa Cedex Tél. 282316 - Fax 284356

BUREAU D'ETUDE :

OTH NOUVELLE CALEDONIE 8P. 8139 - 98807 NOUMEA cedex Tél: 26.38.44 - Fex: 26.48,33

,	
MODIFICATIONS	DATE
AMT LE	27/03/01

DATE:

ÉCHELLE :


1/50°

VISA :


PLAN ETAGE


DUPLEX/ TOITURE Identification des plans (dénomination échelle, orientation,..)


IUP Génie Civil 1 - Université Joseph Fourier	NOM
	Echelle
Nom du dessin	Date

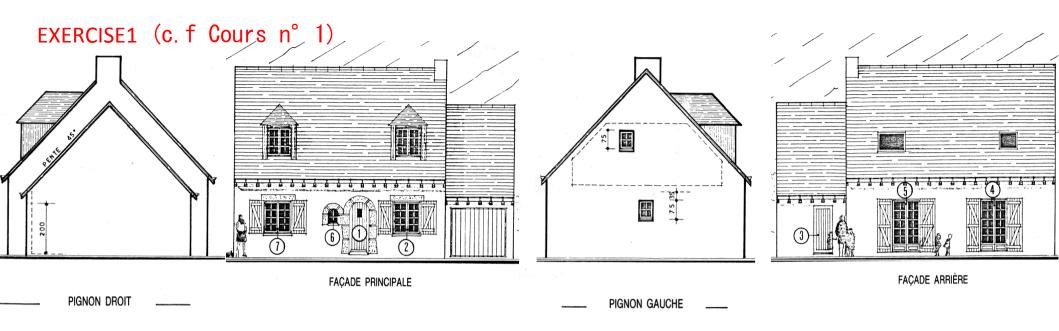




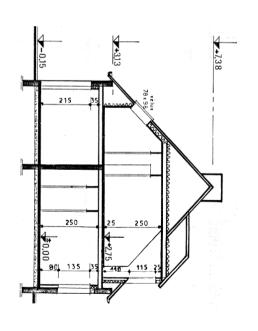


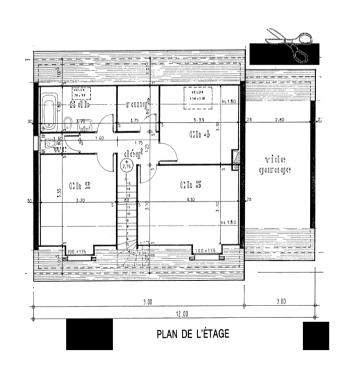


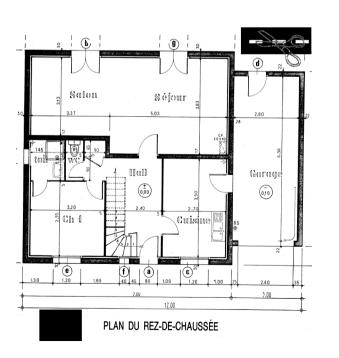


TYPES DE PLAN

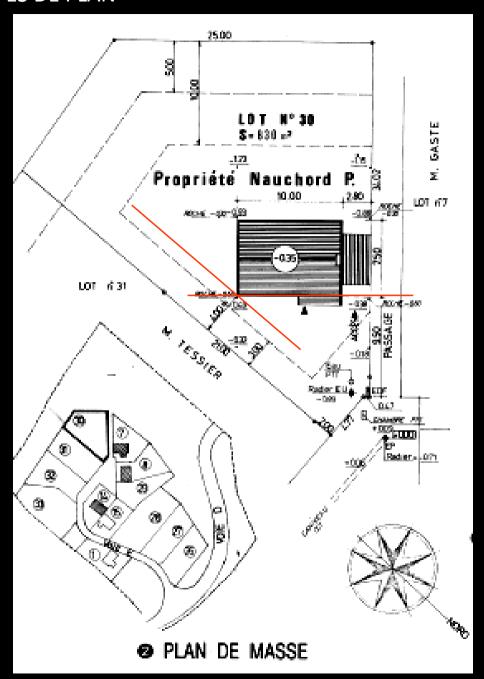


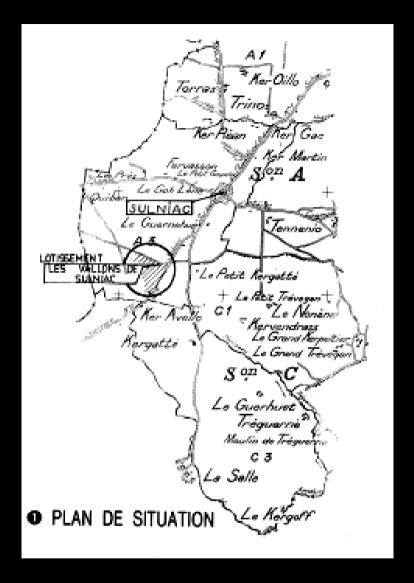


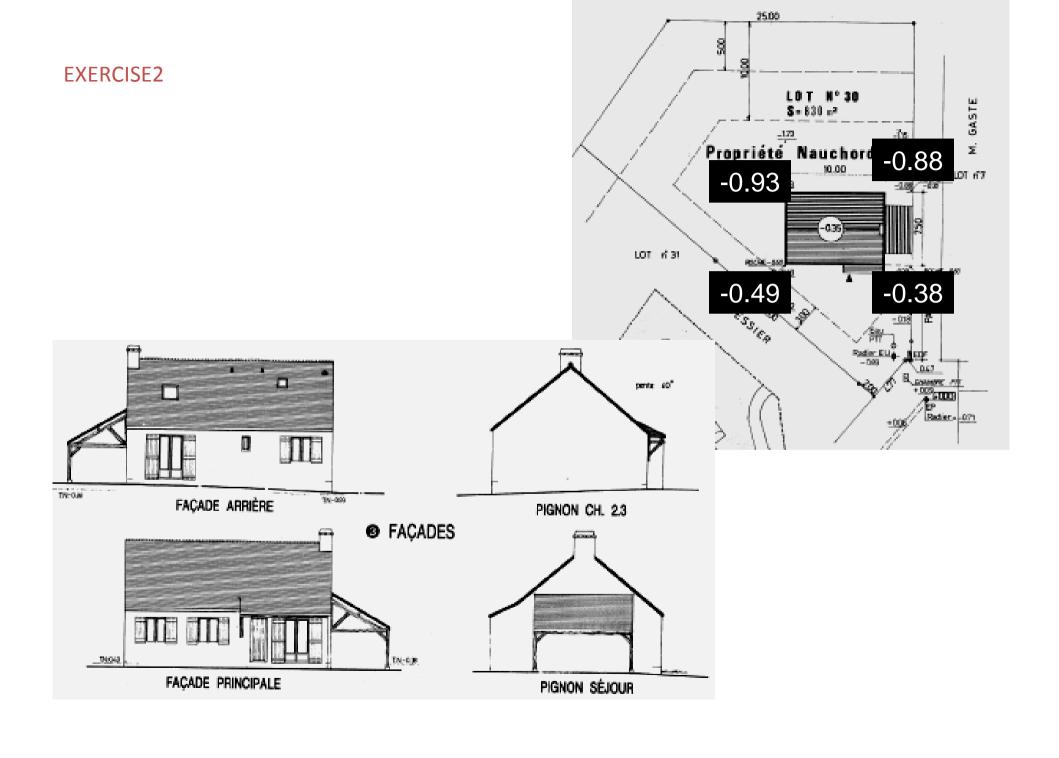


EXERCISE2

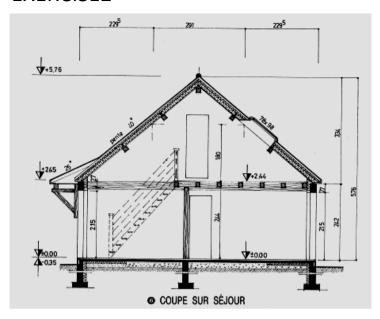

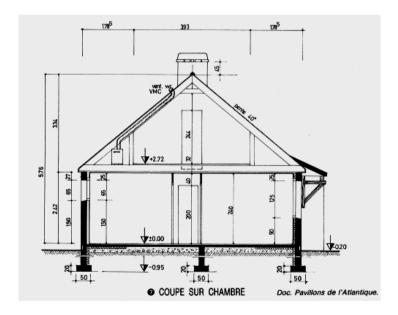

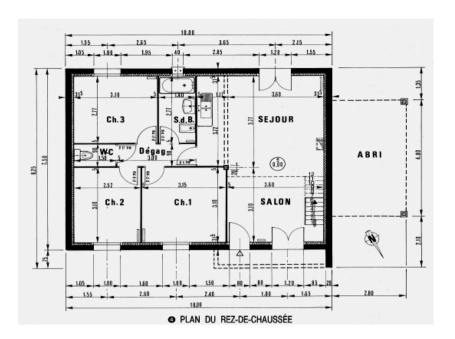

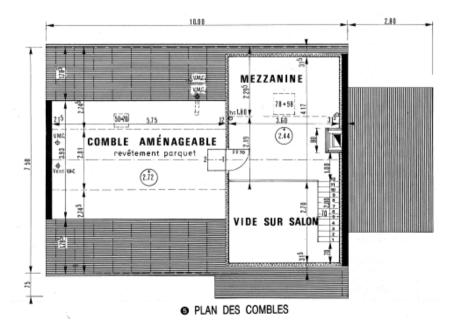

♦ Lecture des plans et des coupes

PL/	AN DE SITUATION ET PLAN DE MASSE O ET O
1.	Lire et indiquer l'orientation des façades et des pignons.
2.	Préciser le niveau du sol fini par rapport à la borne repère située sur la grille du caniveau E.P. (voir le plan de masse).
3.	Déterminer le mode d'implantation sur le terrain : lignes de références et cotes d'implantation.
4.	Retrouver la correspondance des niveaux du terrain naturei portés sur le plan de masse avec ceux indiqués sur les façades.
	UPES ET PLANS DU REZ-DE-CHAUSSÉE ET DES COMBLES r les plans 6 6 6 6 et descriptif 6
5.	Interpréter la signification des traits interrompus dans le séjour.
6.	Déterminer la constitution du mur de façade après décodage.
7.	Choisir les options du chapitre Fondations dans le descriptif, par simple lecture des plans et des coupes (placer un X).
8.	Même question pour les planchers.
9.	Lire et indiquer pour la coupe sur séjour : – sa trace sur les plans du rez-de-chaussée et des combles ; – le sens d'observation.
10.	Compléter la désignation « coupe sur chambre » et « ».
11.	Calculer les surfaces des pièces habitables du rez-de-chaussée.
	Lire et indiquer les niveaux au-dessus du sol fini du rez-de-chaussée : – de la mezzanine ; – du comble aménageable ;
13.	Lire la hauteur d'allège de la salle de bain.
14.	Préciser les symboles PP 70 inscrits sur les plans (Portes intérieures) et les symboles PV 70 (Portes intérieures).